
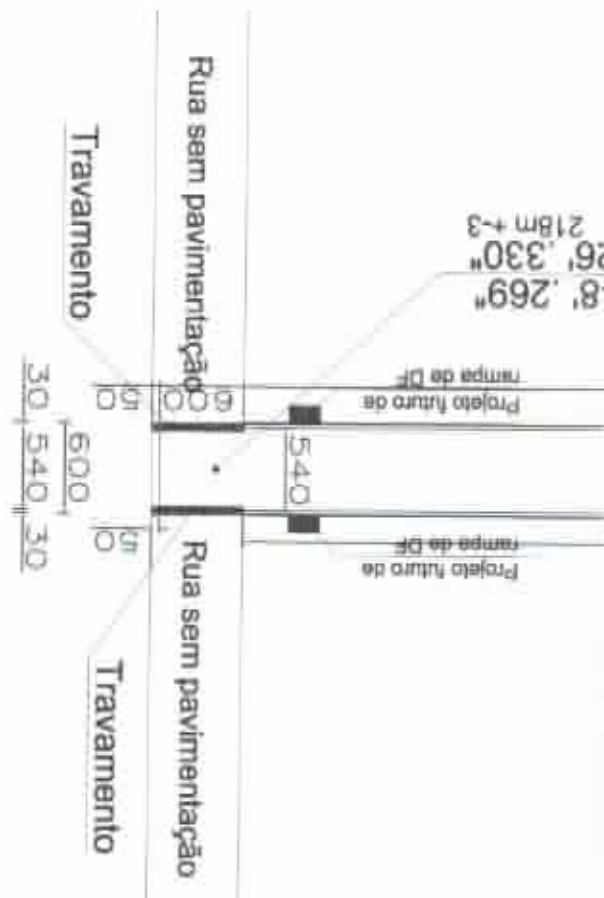


MEIO-FIO COM SARJETA, EXECUTADO CENTRADO (SARJETA 30X30CM MEIO-FIO 15X10CM X H=25CM)

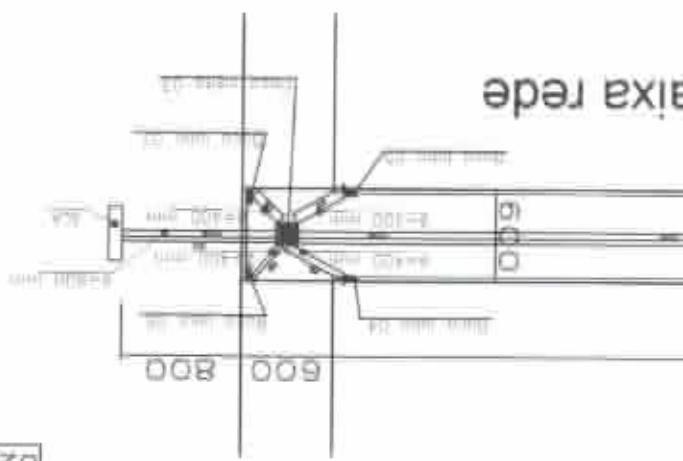

8',269"
26',330"
218m +3


Projeto futuro de
rampa de DF

Projeto futuro de
rampa de DF

Obs: As rampas serão executadas no futuro. Haverá somente rebatimento do meio-fio, em pontos pré-determinados (Vide projeto), em função da não existência de passeios no trecho. Quando da execução das rampas as massas seguirão rigorosamente a NBR 9050 nos termos da Lei Estadual n° 5.296 de 02/12/04

ESCALA 1/30


DET. SARJETA MEIO-FIO

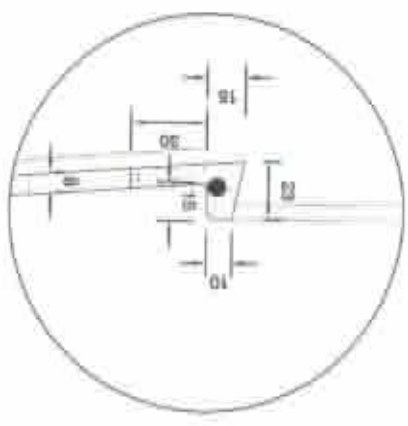

TÍTULO	PROJETO DE CALÇAMENTO
ENGENHEIRO	RUA ATÍLIA BRANCO BARRIO CAPITAL FONSECA - MUTUM - MS
FOLHA	01/05
INFORMAÇÕES	PLANTAS BAIXA CALÇAMENTO E REDE SEÇÃO TRANSVERSAL
ÁREA DE PAVIMENTAÇÃO	Investido (m²): 12,16 (7,35m) Requerido: 12,16 (7,35m) Pavimentação em blocos: 12,16 (7,35m) Módulo 2 e 3 e 4, executado (7,35m x 1,63m) (7,35m x 1,63m) (7,35m x 1,63m) Módulo 1 e 2, executado (7,35m x 1,63m) (7,35m x 1,63m) (7,35m x 1,63m)
REPROTECTOR	Paulo Roberto Alves
REPROTECTOR	Paulo Roberto Alves
REPROTECTOR	Paulo Roberto Alves
DATA	FEVEREIRO 2011
ESCALA	INDICADAS
PROJETO	JR&TEL


SEÇÃO TRANSVERSAL TIPO

ESCALA 1/50

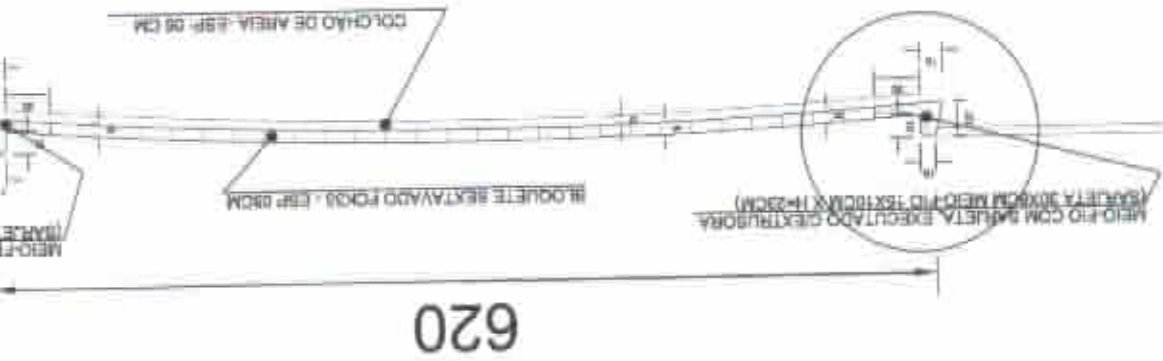

Planta baixa calçamento

ESCALA 1/300

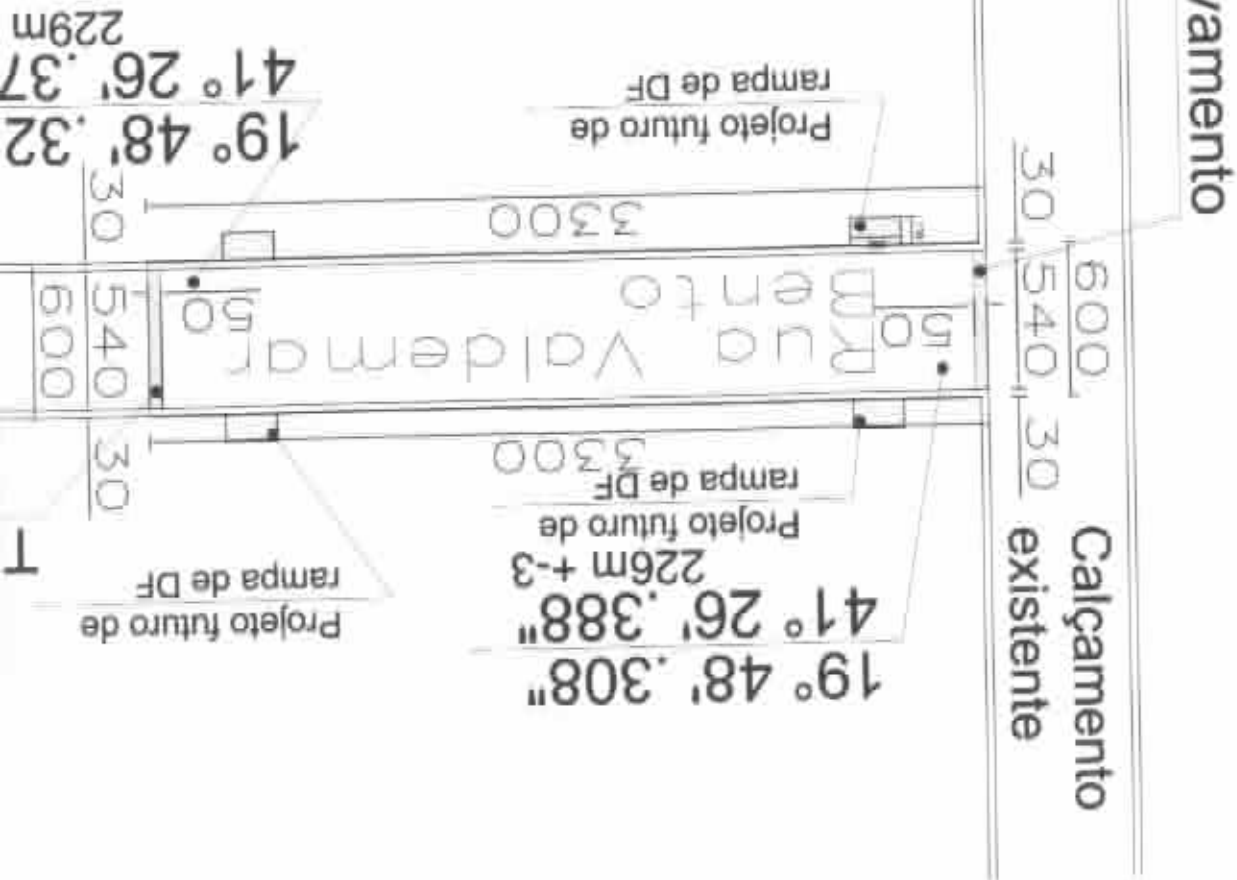


3
0
3
f-3

ravamento

Calçamento exist

Obs: As rampas serão executadas no futuro. Haverá somente rebatimento do meio-fio em pontos pré-determinados (vide projeto), em função da não existência de passeios no trecho. Quando da execução das rampas as mesmas seguirão rigorosamente a NBR 9050 nos termos da Lei Estadual n.º 5.296 de 02/12/04

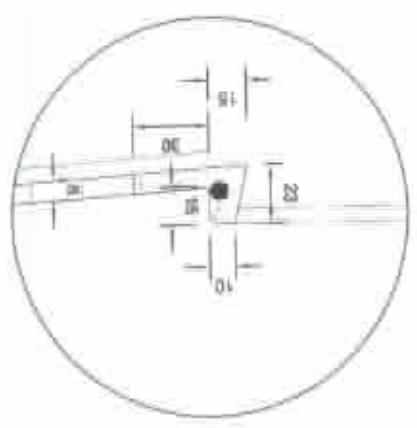


DET, SARJETA MEIO-FIO

TÍTULO		PROJETO DE CALÇAMENTO	
ENDEREÇO		RUA VALDEMAR BERTO BAIRRO CAPITÃO FONSECA - MURIL - MO	
FOLHA		02/05	
APLICAÇÕES		PLANTAS BAIXA CALÇAMENTO E REDE REDEJA TRANSVERSAL	
ÁREA DE PAVIMENTAÇÃO		Travessa (meio-fio) 12x18 (230cm) Regulagem Pavimentação em blocos Manta e areia: 0,05m² x 0,10m (Barras 30x30cm) Meio-fio (18x10cm x 11-23cm) Incl. adequado e altura taxa de 0,05m	
PROJETADEIRO		 PREFEITURA MUNICIPAL DE MUTUM	
RESP. TÉCNICO		 PALMERINO PIMENTA FILHO DTL. CIVIL - CREAMG: 52.278	
DATA	FEBRERO 2021	ART	
ESCALA	INDICADAS	PROJETO	JR&T/EL

COM SARJETA EXECUTADO EXISTENTE
EXIBIR MEIO-FIO (18x10cm X 11-23cm)

DET. SARJETA MEIO-FIO

ESCALA 1/30

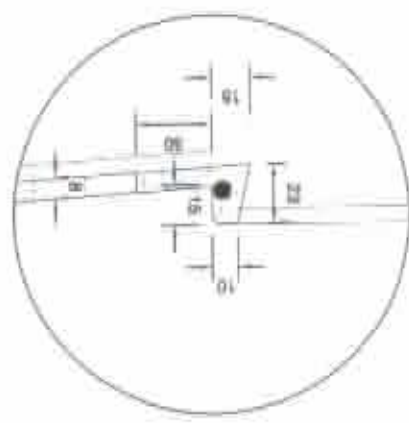

Planta baixa

SECÇÃO TR




01
02
03
100

a calçamento

ANSVERSAL TIPO

TÍTULO	PROJETO DE CALÇAMENTO
ENDEREÇO	RUA JOVIANA BASTIA BAIRRO CAPITAL FONSDA - BUTUM - BA
FILIA	03/05
INFORMAÇÕES	PLANTAS BAIXA CALÇAMENTO REDE SEÇÃO TRANSVERSAL
ÁREA DE PAVIMENTAÇÃO	Travessa (Linha de divisória 12 x 12 (1,20m)) Regulagem Formas em bloco Muro e saia, execução e Estaca (saia (Linha) Muro de 12 (1,20) x 12 (1,20)) (Linha) Muro de 12 (1,20) x 12 (1,20)
RESP. TÉCNICO	<i>Antonio M. Silva</i> PALMERINDO PIMENTA FILHO
DATA	15 DE ABRIL DE 2011
ESCALA	INDICADA
CG	PROJETO ABSTÓFEL

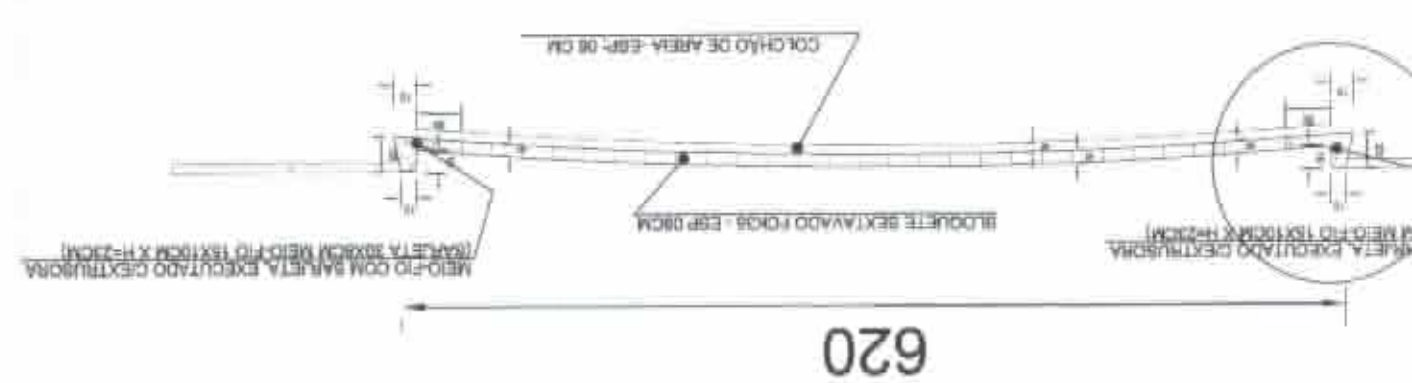

As rampas serão executadas no futuro. Será somente rebatismo do meio-fio, pontos pré-determinados (vide projeto), função da não existência de passeios no meio-fio. Quando da execução das rampas de asfalto, seguirão rigorosamente a NBR 9050 e termos da Lei Estadual n. 5.296 de 12/04

